



		Ведомость рабочих чертежей основного комплекта							
	/lucm	Наименование	Примечание						
	1	Общие данные							
	2	Общие данные							
	3	Фасад 1-3, фасад А-В							
	4	Фасад 3-1, фасад В-А							
	5	Маркировочный план первого этажа							
	6	Маркировочный план 2–го этажа, план кровли							
	7	Кладочный план 1-го этажа							
	8	Кладочный план 2-го этажа, разрез 2-2							
	9	Ведомость перемычек							
	10	Индивидуальные окна и двери							
	11	Вентолок В1, сечение α-α							
	12	Экспликация полов. ведомость отделки помещений							
	13	Узел 1. Узел устройства зонта							
	14	План фундамента							
	15	Разрез 14-14, разрез 15-15							
	17	План распооложения конструкций перекрытия 1-го этажа, План распооложения конструкций перекрытия 2-го этажа							
	18	Ym1, Ym2, Ym3							
	19	Схема расположения элементов кровли.							
	20	Разрез 4-4, узлы 1, 2, 3							
	22	Схема расположения элементов внутренней лестницы Л1. Разрез 9–9.							
	23	Cm-2, Cm-3, PM1, Kocoyp K1, узлы 3,4							
$\perp \perp$	24	Козырек						рабочих чертежах, соответству	
uHB. Nº	25	Крыльцо						нических, противопожарных норм и и обеспечивают безопасную дл	
Взам. и				эксплуа	тацию объ			дении предусмотренных рабочим	
B B				меропри					
				1 лавны	і инженер г П	проекта П			
dama								Номер проект	πα - AP
Подп. и				Изм. Ко.	1.уч. /lucm №č	ок. Подп.	Дата	Adpec npoer	kma
. № подл.	-							Индивидуальный жилой дом.	Стадия П
Инв. № п								Общие данные	Назво


	Bedon	чость ссылочных и прилагаемых документов												
	Обозначение	Наименование	Примечание											
	ГОСТ 6629-88	Двери деревянные внутренние для жилых и общественных зданий.		Конструктивное решение — Фундамент — ленточный монолитный железобетонный.										
	ΓΟCT 24698-81	Двери деревянные наружные для жилых и общественных зданий.		— — — — — — — — — — — — — — — — — — —										
	TY 5828-003-03946450-96	9 5828-003-03946450-96 Блоки стеновые и плиты перегородок из ячеистого бетона. − Стены наружные − 5=400мм, ячеистобетонные блоки на клеевом составе.												
	TY 5828-03946450-96	Перемычки из ячеистого бетона.		– Стена внутренняя – б=300мм, ячеистобетонные блоки на клеевом составе. – Стена вентканалов – б=380мм, из полнотелого керамического кирпича М100, ГОСТ530-95 на растворе М50. – Перегородки – б=100м, ячеистобетонные блоки на клеевом составе. – Перегородки с/у и ванной – б=120мм, из полнотелого керамического кирпича М100, ГОСТ530-95 на растворе М50.										
	1.038.1–1 вып.1	Перемычки железобетонные для зданий с кирпичными стенами.												
	- 1.141 – 1 вып. 60,63	Предварительно напряженные ж/б плиты перекрытия с круглыми пустотами												
	ΓΟCT 8240-89	Швеллеры стальные горячекатанные.												
	FOCT 8509-93	Уголки стальные горячекатанные равнополочные.		– Перекрытия – сборные железобетонные. – Лестница – деревянная по металлическим косоурам.										
Взам. инб. №	- Расчетное значение беса района -2.40кПа (240кгс/м2 - Нормативное значение ве уровень ответственности - Степень огнественности - Распень огнественности - Степень огнественны - Степень огнественности - Степень огнественны - Степень - Степень огнественны - Степень огнествень - Степень огнествень - Степень огнествень - Степень огнествень - Степень огнественны - Степень огнественны - Степень огнеств	трового давления для III района 0.38кПа (38кгс/м2) и II (нормальный). инята отметка чистого пола 1 этажа.	ности земли для IV	Основные показатели проекта 1. Жилая площадь : 68.75м2 2. Общая площадь : 106.90м2 3. Площадь застройки : 88,35м2										
g g				Номер проекта – АР										
llodn. u dama				Адрес проекта Изм. Кол.уч. Лист №док. Подп. Дата										
лоди.	-			Индивидуальный жилой дом. Стадия /Лист /Лі П 2										
VIHO. INT INDUM.				Общие данные Название / лого										
	1			I I I I										

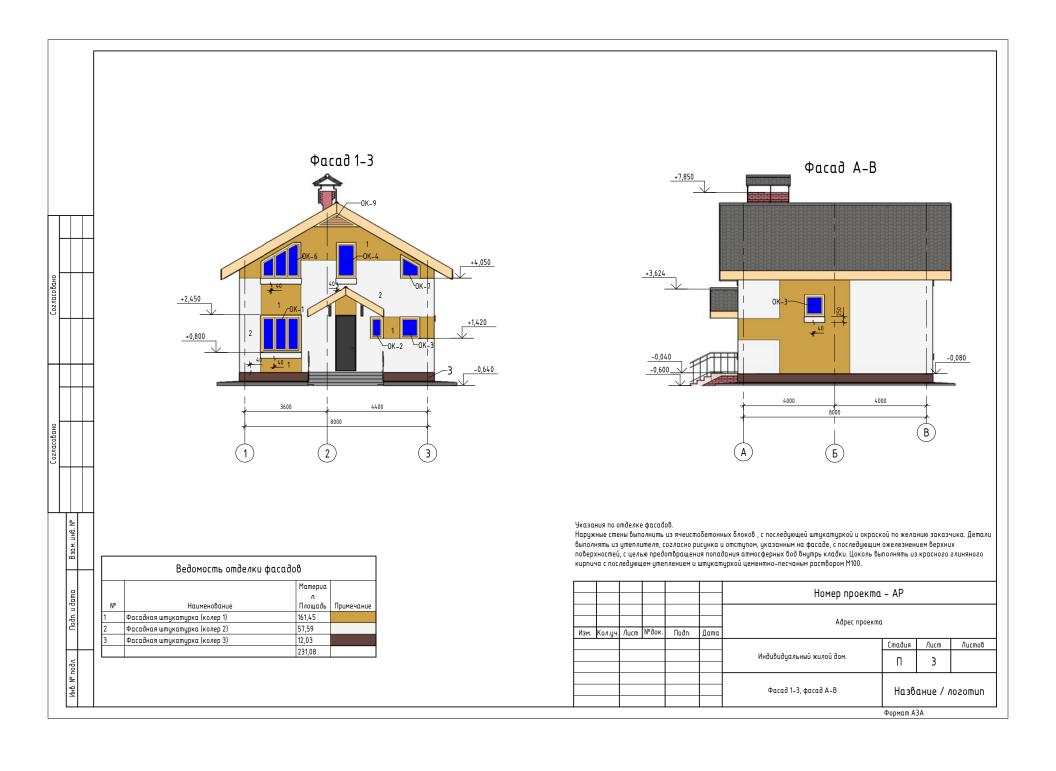


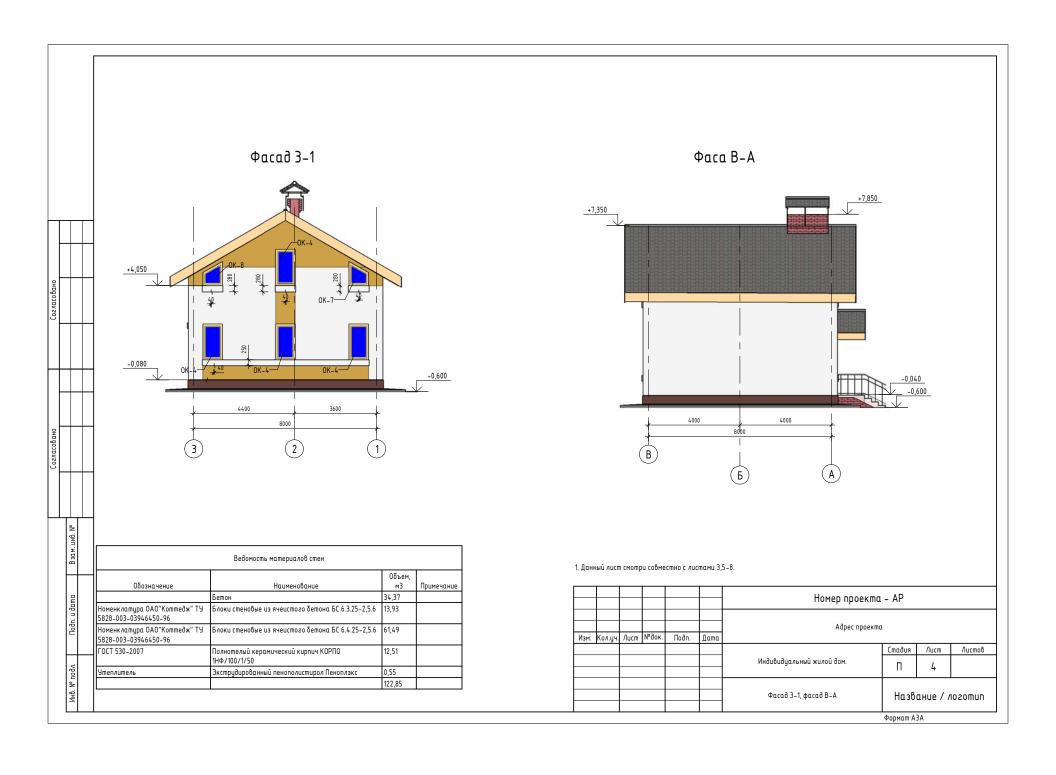


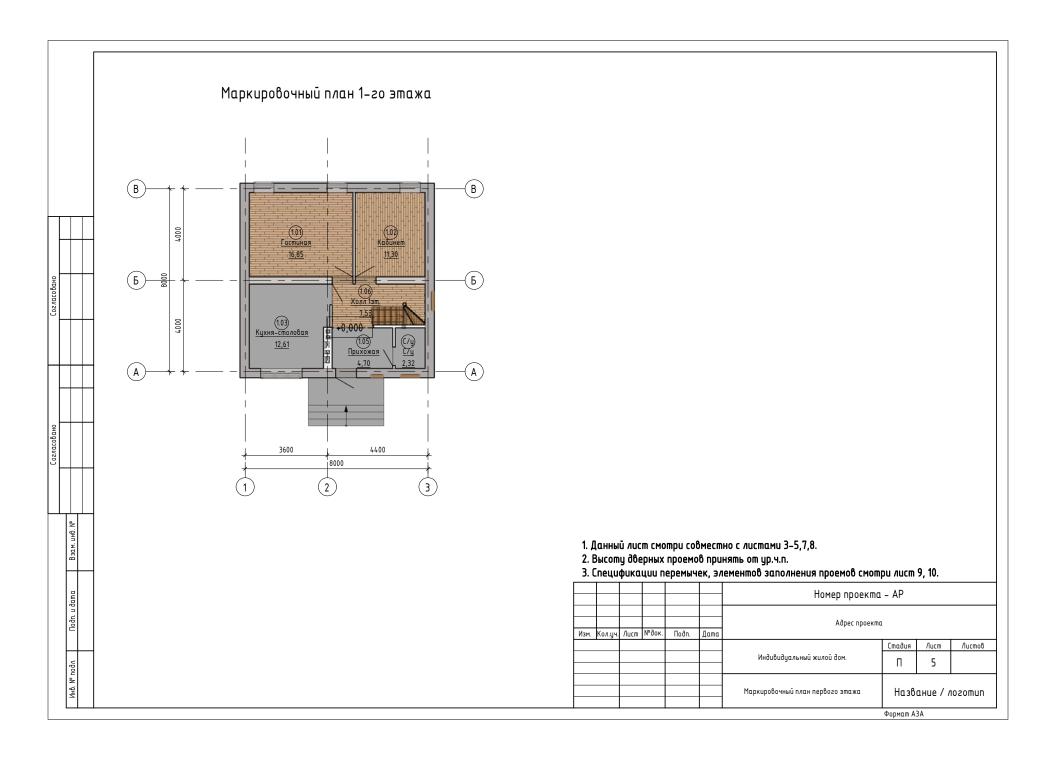


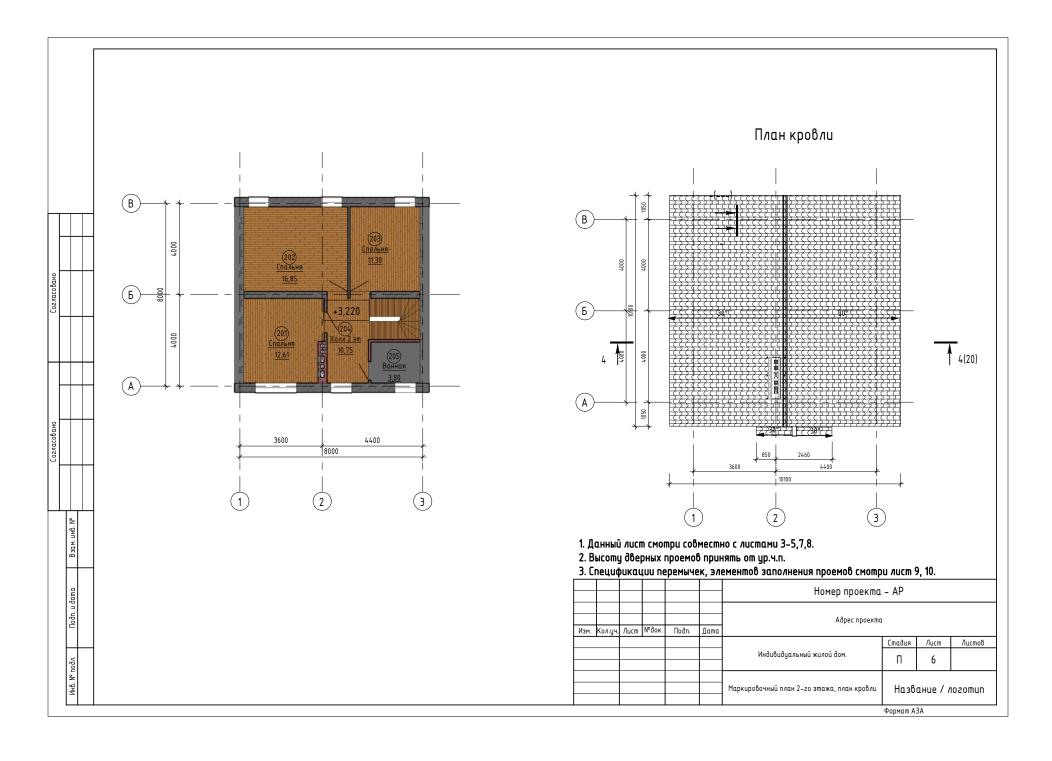

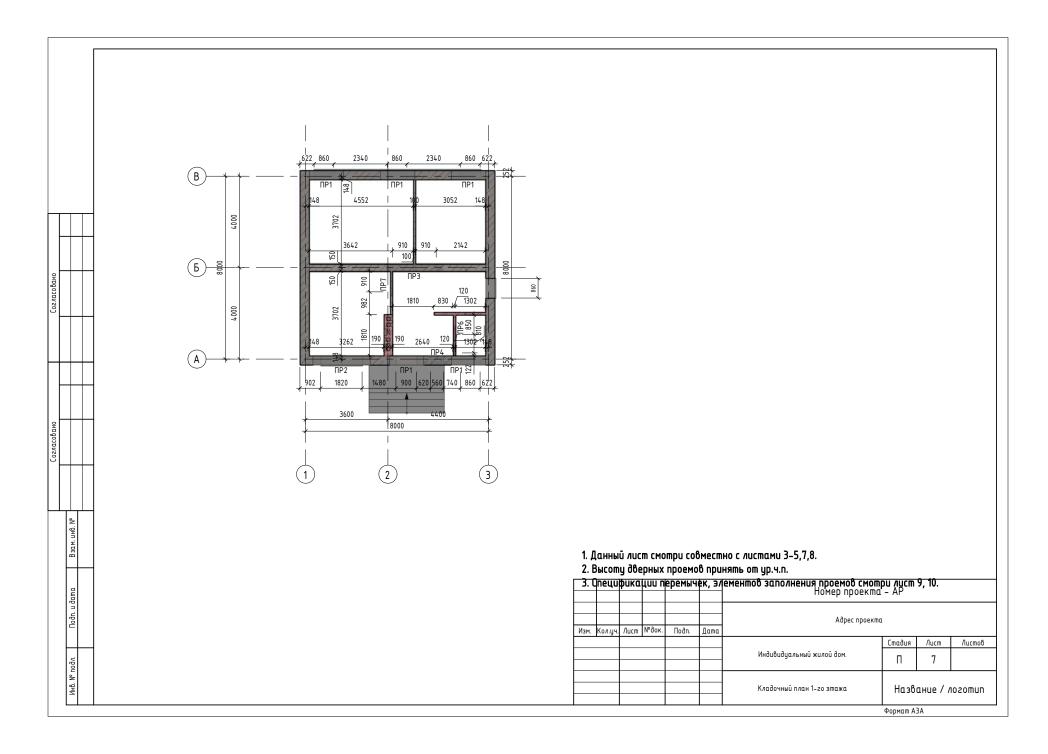

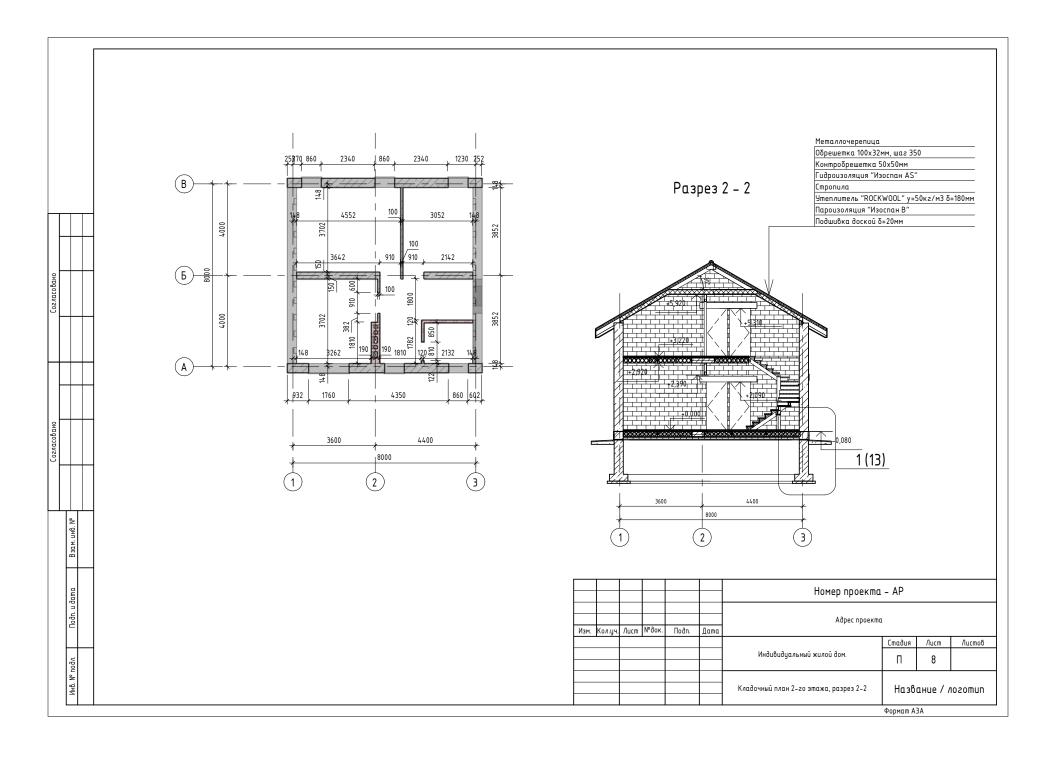

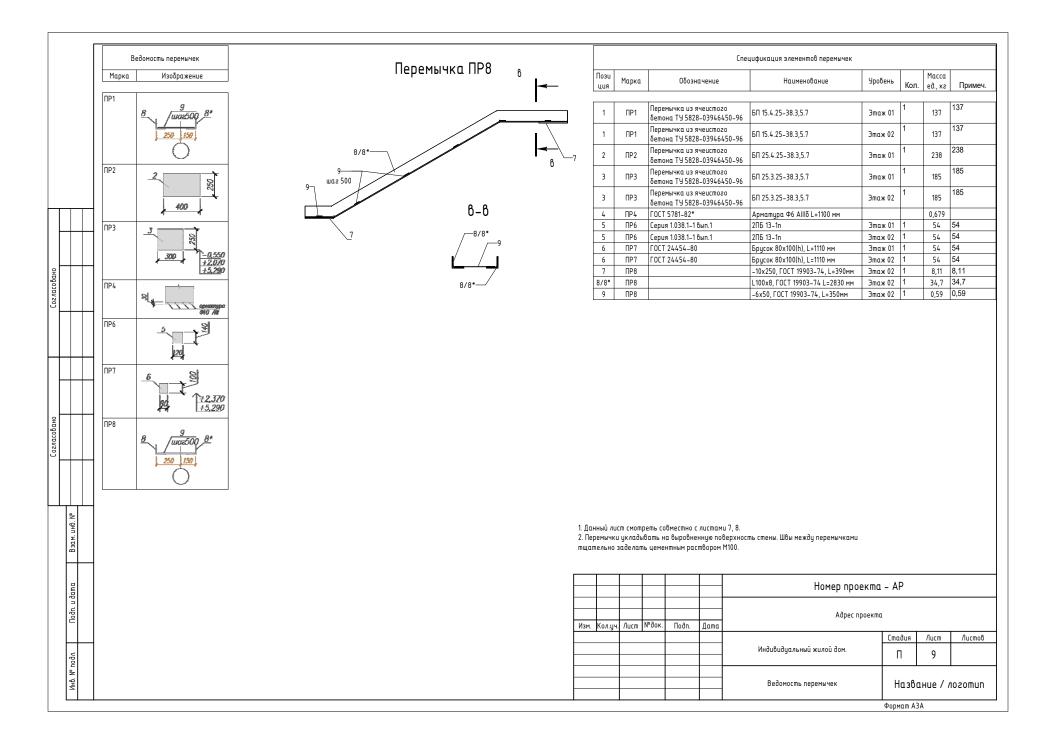

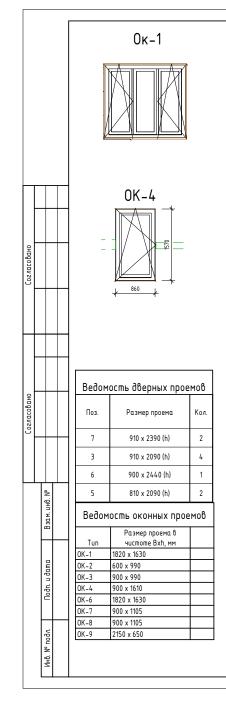

-2	0K-3
) 	860

0K-6	
1760	0.651

0K-9

. 011-1
0000
860
0K 0


∩K 7



	Спецификация элементов заполнения оконных проемов												
Марка	Обозначение Наименование		Кол.	Масса ед., кг	Примечание								
0K-1	см. лист 10	Индивидуальное 01	1										
0K-2	см. лист 10	Индивидуальное 02	1										
0K-3	см. лист 10	Индивидуальное 03	2										
0K-4	см. лист 10	Индивидуальное 04	5										
0K-6	см. лист 10	Индивидуальное 06	1										
0K-7	см. лист 10	Индивидуальное 07	2										
OK-8	см. лист 10	Индивидуальное 08	1										
OK-9	см. лист 10	Индивидуальное 09	1										

	Спецификация элементов заполнения дверных проемов													
Марка	Обозначение	Наименование	Кол.	Масса ед., кг	Примечание									
1	ГОСТ 24698-81	Дверь наружная ДНи1n/ДНи1*	1											
3	ГОСТ 6629-95	ДГ 21-9	4											
4	ГОСТ 6629-95	ДГ 21-9 Л	2											
5	ГОСТ 6629-95	ДГ 21-8лп	2											


ДНи1/ДНи1*

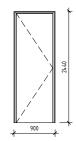


- 1. Окна пластиковые с двухкамерным стеклопакетом в соответствии с ГОСТ 30674-99. Окна выполнять с требуемым сопротивлением теплопередаче Ro=0.54 м2 С/Вт, в соответствии со СНИП II-3-79*.
- 2. Индивидуальные дверные блоки изготовить деревянные в соответствии с ГОСТ24698-81, ГОСТ 6629-88.
- 3. Размеры оконных и аверных коробок справочные, точно мерить по месту. 4. Данный лист смотреть совместно с листами 3–6.


						Номер проекта – АР						
Изм.	Кол.уч.	Nucm	№ док.	Подп.	Дата	Адрес проекта	Адрес проекта					
			'				Стадия	/lucm	Листов			
						Индивидуальный жилой дом.	П	10				
						Индивидуальные окна и двери	Назв	anue / /	ozomun			


Формат АЗА

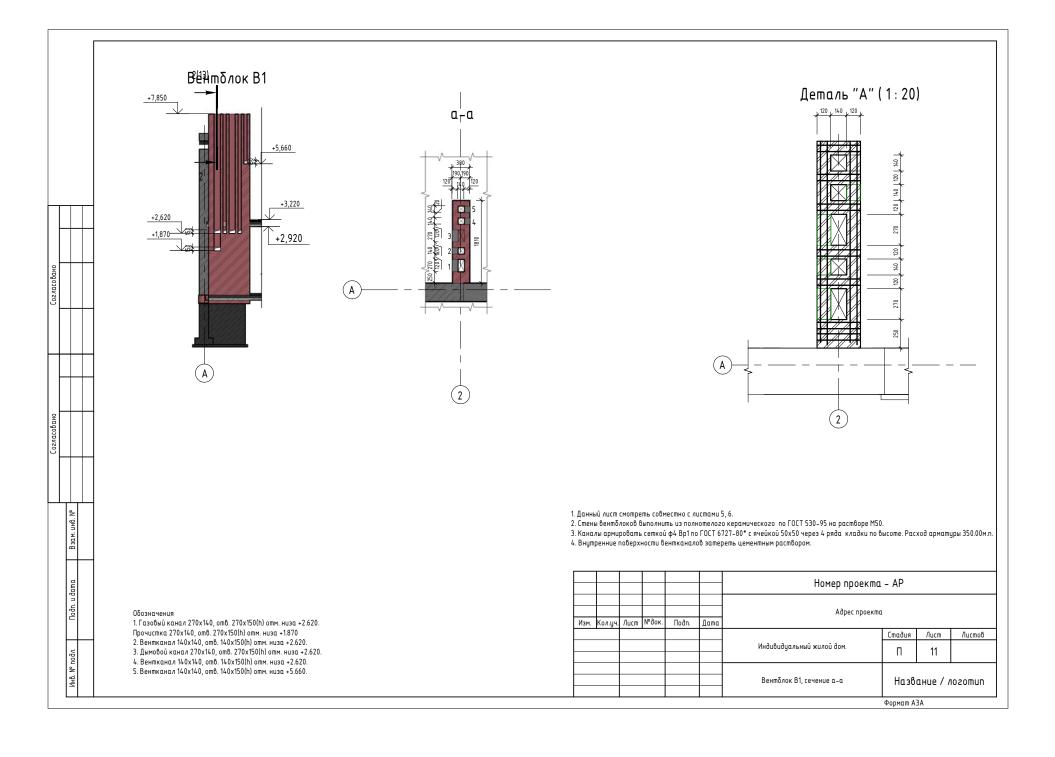



				Эксп	пликация	полов												
		Имя	Тип пола Схема пола или тип пола по серии Данные элементов пола (наименование, толщина, основание и др.), мм															
		Кухня-стол Прихожа Ванная Сануре/	я 1		2. pr 3. 2! 4. (3 5.	Покрытие-керамическая плитка 10 мм Прослойка и заполнение швов из цем.—песча сствора М150, 10 мм Стяжка из цементно-песчаного раствора I 5 мм . 2 слоя гидроизола на битумной мастике авести на стену на высоту 300мм), 5 мм Стяжка из цементно-песчаного раствора I 0 мм Железобетонная плита перекрытия, 220 мм	M150,	23,43										
		Гостина Кабинеп Спальни Холл	n 2		2. 4 5. M	Паркетная доска 19 мм Мастика или клей на водостойких вяжущих : Клей Стяжка из цементно-песчаного раствора М м Легкий бетон 1200 кг/мЗ 30 мм Железобетонная плита перекрытия 220 мм		87,19										
						елки помещений												
		Наименование или			делки эле Площадь,	ментов интерьера	Площадь		ie.									
		номер помещения		Потолок	M ²	Стены или перегородки	M ²	-,										
\vdash	\vdash	Ванная	Подшивка вла водоэмульсио	гостойким гипсокартоном, нная краска	3,80	Штукатурка, керамическая плитка	0,00											
		Гостиная	Затирка швоб	3, водоэмульсионная окраска	16,85	Штукатурка, высококачественная окраска	0,00											
		Кабинет	Затирка швов	3, водоэмульсионная окраска	11,30	Штукатурка, высококачественная окраска	0,00											
		Кухня-столовая	Затирка швоб	3, водоэмульсионная окраска	12,61	Штукатурка, высококачественная окраска	0,00											
		Прихожая	Затирка швоб	3, водоэмульсионная окраска	4,70	Штукатурка, высококачественная окраска	0,00											
2	•	С/у	Затирка швоб	3, водоэмульсионная окраска	2,32	Штукатурка, керамическая плитка	0,00											
Взам. инв. №		Спальня	Подшивка гип водоэмульсио		40,76	Штукатурка, высококачественная окраска	0,00			1.9cmpni	icm8n	יחס מסע חחיי	изводить	в соотя	етствии с требованиями СНиП 2.03.13–88 "Полы"	u CHuN 3.04 (01-87.	
Bã		Холл 1эт.	Затирка швоб	3, водоэмульсионная окраска	7,53	Штукатурка, высококачественная окраска	0,00			2.До нач	нала ј	работ по у	cmpoūcm8	у полов	должна быть выполнена укладка всех коммунико ти на стены на 300 мм.		•	
		Холл 2 эт	Подшивка гип водоэмульсио		10,75	Штукатурка, высококачественная окраска	0,00								Номер проект	- ΔD		
u dama									-		+	+		+	Househ Hhoekilli	~ - UI		
∏ogj.									Max	M Kozu	и л.	лсш №док.	Подп.	Дата	Адрес проект	ια		
\coprod									7131	ii. Koniy	11. //	1.1 OOK.	110011.	дини		Стадия	/lucm	Л
юди.									E						Индивидуальный жилой дом.	П	12	
Инв. № подл											+				Экспликация полов. ведомость отделки помещений	Назв	ание /	/1020
щ		ı														Формат А	3A	

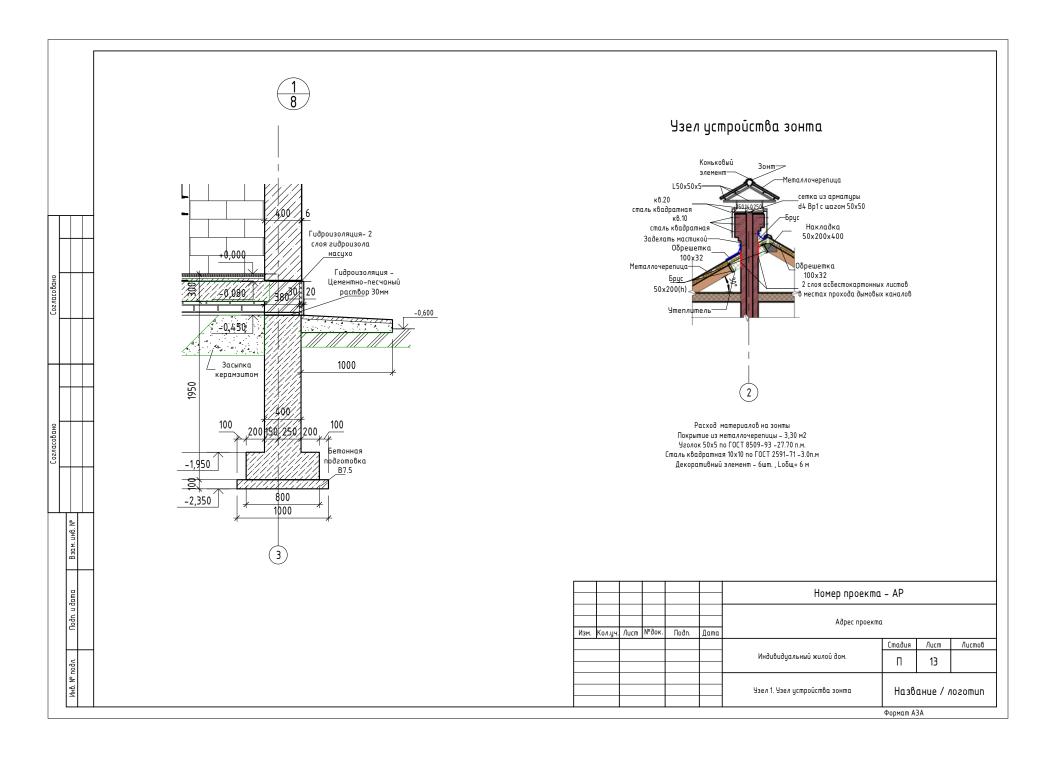


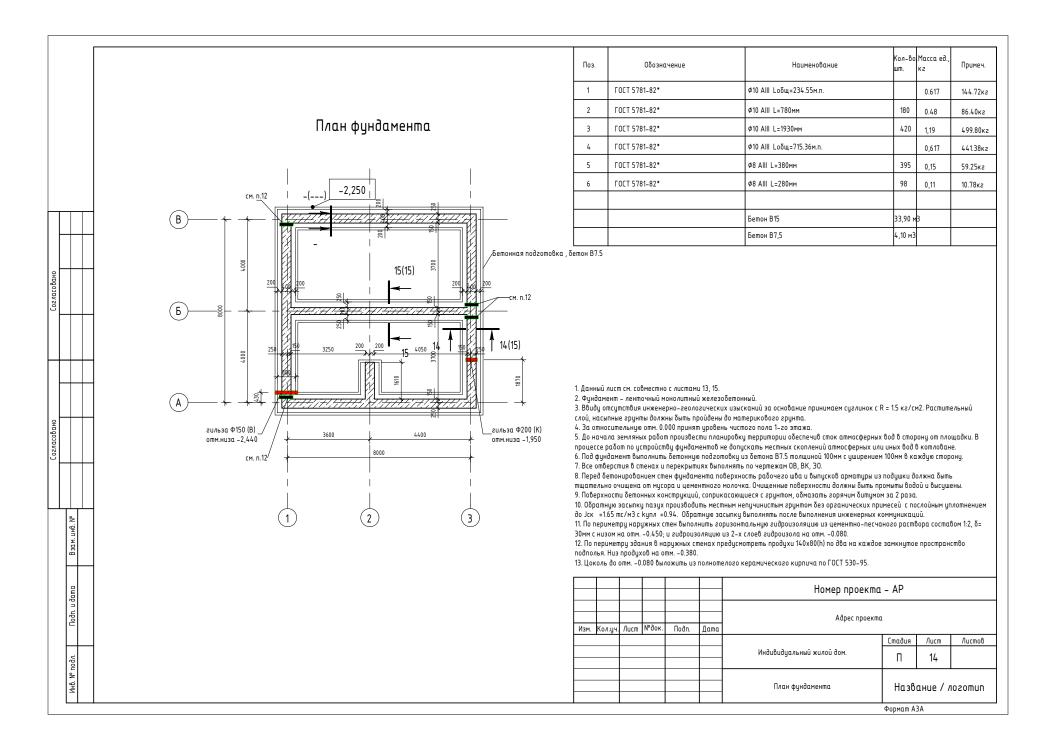

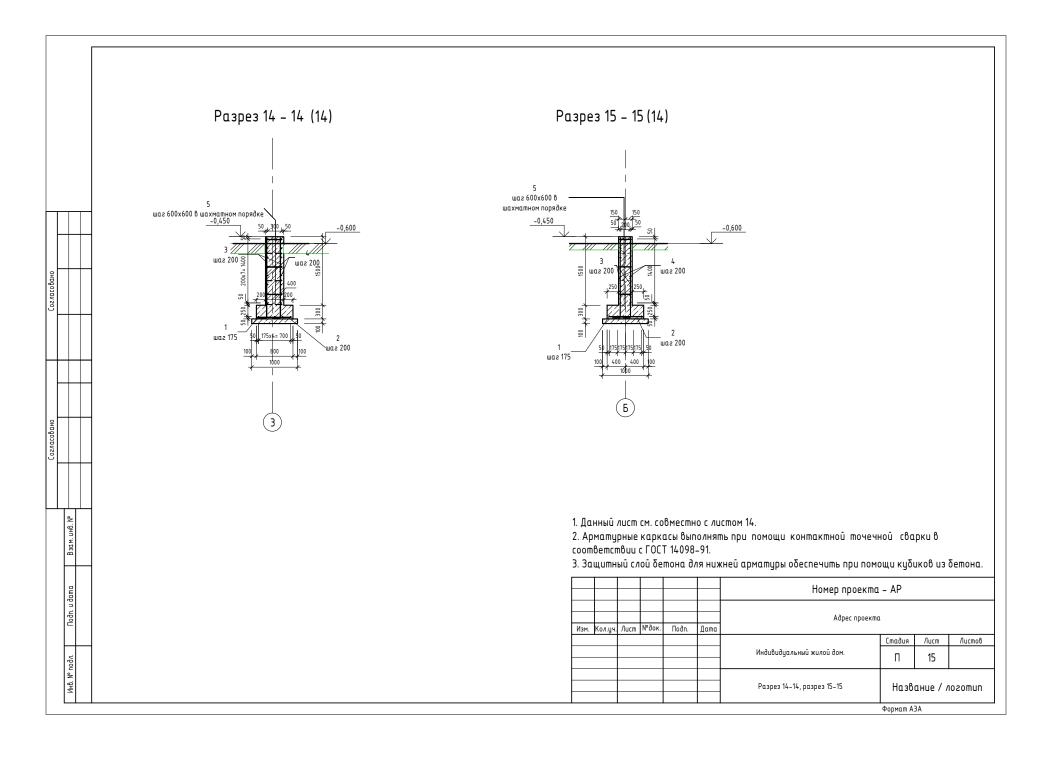

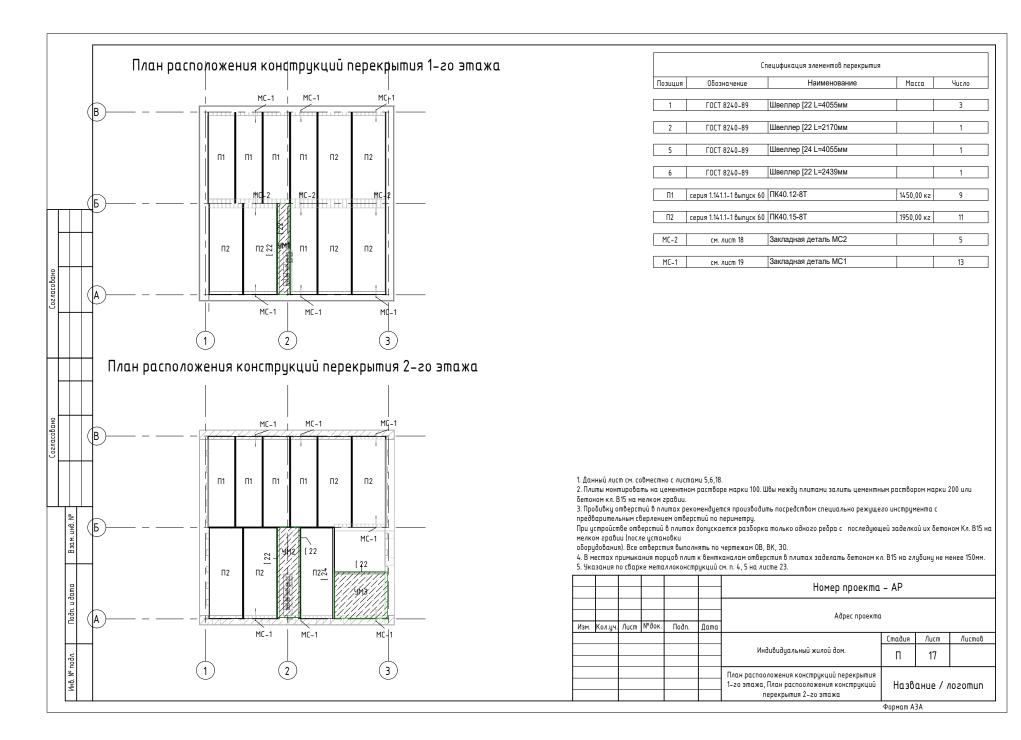

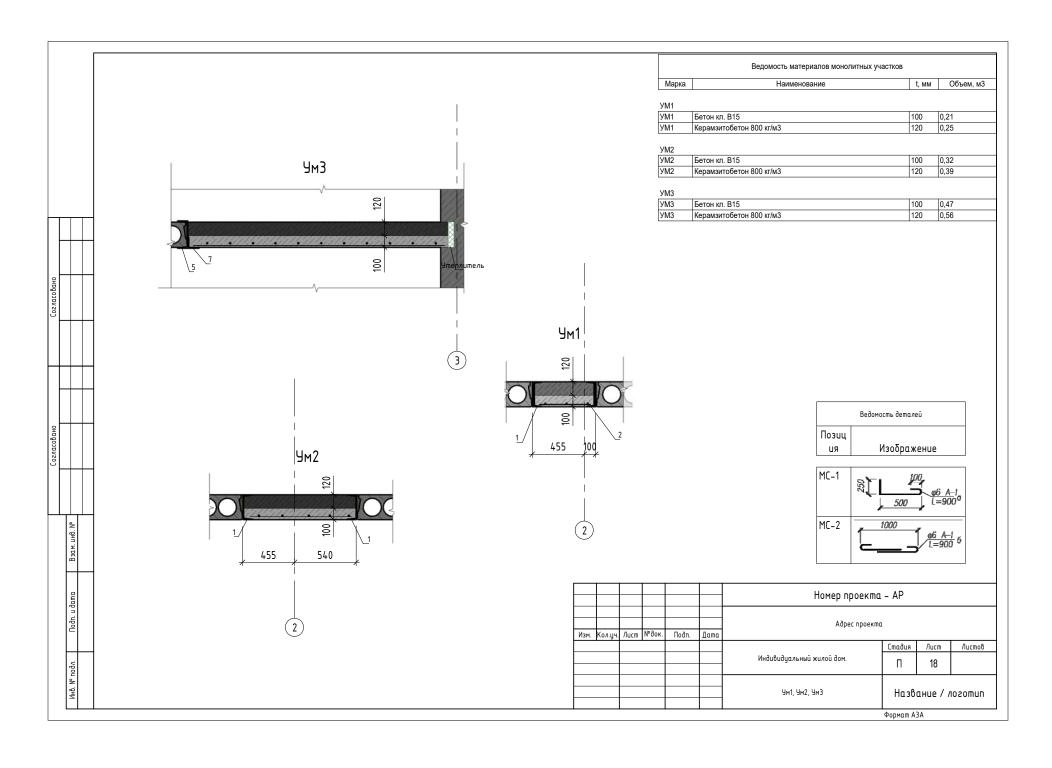

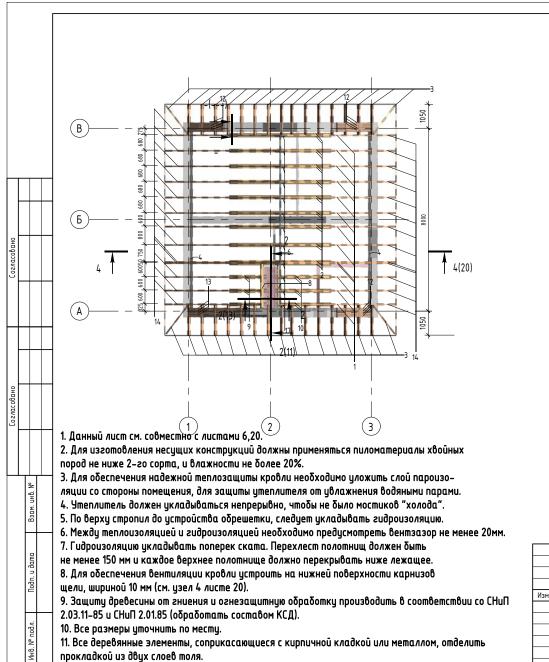

	Спецификация элементов каркаса кровли											
Пози ция	Обозначение	Наименование	Объем	Чис <i>л</i> о								
		Антисептированная пробка 65х120х250, шаг 600	0,00	24								
1	ΓΟCT 8486-86E	Стропила 50х200(h)	0,06	23								
2	ΓΟCT 8486-86E	Затяжка 50х200(h) L=4430мм	0,04	18								
3	ΓΟCT 8486-86E	Кобылка 50x150(h)	0,01	34								
4	ΓΟCT 8486-86E	Мауэрлат 100x100 L=7700мм	0,08	2								
5	ΓΟCT 8486-86E	/lежень100x80(h) L=3110мм	0,03	1								
6	ΓΟCT 8486-86E	Коньковый брус 60x100(h)	0,05	1								
7	ΓΟCT 8486-86E	Стропила 50x200(h) L=4960мм	0,05	3								
8	ΓΟCT 8486-86E	Брус 50x200(h)	0,02	2								
9	ΓΟCT 8486-86E	Затяжка 50х200(h) L=1425мм	0,01	6								
10	ΓΟCT 8486-86E	Затяжка 50x200(h) L=2215мм	0,02	6								
12	ΓΟCT 8486-86E	Брус 100x100(h)	0,02	12								
13	ΓΟCT 8486-86E	Брус 100х80(h)	0,02	4								
14	ΓΟCT 8486-86E	Бобышка 50x100(h) L=925мм	0,00	26								
16	ΓΟCT 8486-86E	Лобовая доска 20x400(h)		8								
17	ΓΟCT 8486-86E	Накладка 50x200 L=400мм	0,00	13								

						Номер проекта – АР							
Изм.	Кол.уч.	Nucm	№док.	Подп.	Дата	Адрес проекта							
							Стадия	/lucm	Листов				
-						Индивидуальный жилой дом.	П	19					
					Схема расположения элементов кровли.	Название / логотип							

Формат АЗА

